Общество с ограниченной ответственностью «Проектно-строительная компания «ПрофСтрой» (ООО«ПСК «ПрофСтрой»)

ИНН/КПП 5406991190/540601001

СРО выдано СО "Ассоциация профессиональных проектировщиков Сибири" рег. номер №067 от 19.07.2018 СРО выдано СО АС "Объединение изыскателей "Альянс" рег. номер №130420/584 от 13.04.2020

Пункт проката инвентаря, расположенный на территории 000 «Санаторий Танай» в с. Журавлево, Промышленновского района, Кемеровской области

Рабочая документация

Раздел 3. Объемно планировочные и архитектурные решения

ПСК-2023-120-АР

Ведомость рабочих чертежей основного комплекта

Лист	Наименование	Примечание
1	Общие данные (начало)	
2	Оδщие данные (окончание)	
3	План 1-го этажа	
4	План кровли	
5	Фасад 1–14. Фасад 14–1	
6	Φαςαδ Α-Β. Φαςαδ Β-Α	
7	Разрез 1–1	
8	Спецификация заполнения проемов	
9	Экспликация полов (начало)	
10	Экспликация полов (окончание)	
11	Ведомость отделки помещений	
12	Спецификация элементов ограждений и материалов отделки крылец	
13	Узел 1	

Настоящий проект выполнен в соответствии с действующими нормами, правилами и стандартами, в том числе и по взрыво- и пожаробезопасности

Главный инженер проекта _______ Рудковский Д.И.

ОБШИЕ ЧКАЗАНИЯ

- I. Данный проект разработан на основании:
- задания на проектирование "«Пункт проката инвентаря, расположенный на территории 000 «Санаторий Танай» в с. Журавлево, Промышленновского района, Кемеровской области» от 2023г;
- действующих нормативных документов на проектирование и строительство ГОССТРОЯ РФ;

Проект разработан в соответствии с действующими нормами и правилами. Проектные решения обеспечивают безопасную эксплуатацию здания, его отдельных сооружений, отвечают требованиям правил пожарной и экологической безопасности.

- 2. Технико-экономические показатели здания:
 - этажность здания 1;

 - строительный объём 1470,83 м³;
 - площадь застройки 405,30 м²;
 - общая площадь здания 355,78 м².
- 4. Характеристика района и условий строительства:
 - район строительства I В;
 - ветровая нагрузка для III района 38 кгс/м2 (нормативное значение);
 - расчетная снеговая нагрузка для IV района 280 кгс/м2;
 - расчетная температура наружного воздуха наиболее холодной пятидневки минус 39°C;
 - сейсмичность 6 баллов;
 - степень огнестойкости V;
 - класс конструктивной пожарной опасности здания СЗ;
 - класс функциональной пожарной опасности здания ФЗ.5;
 - ировень ответственности П.
- 6. Температура воздуха внутри помещений здания +19°С. Относительная влажность внутри помещений здания 45%.
- 7. За относительную отметку ±0,000 принята абсолютная отметка +228,77.

						ПСК-2023-120-АР					
					2023	Пункт проката инвентаря, расположенный на территори 000 «Санаторий Танай» в с. Журавлево, Промышленновско					
Изм.	Кол.уч.	Nucm	N°doκ.	Пудп	Дата	' ' '					
Разро	1δ.	Демакова Д.М		1	12.23		Стадия	Лист	Листов		
				V -		Пункт проката инвентаря	P	1			
Прове	≥рил	Пуляев Е.В.		Just	12.23						
ГИП		Рудково	Рудковский Д.И.		12.23	Общие данные (начало)	ООО "ПСК "ПрофСтро		офСтрой"		
Нормоко	онтроль	Мороз	ов	Afr	12.23						


Ведомость основных комплектов чертежей

Обозначение	Наименование	Примечание
ПСК-2023-120-ГП	Генеральный план	
ПСК-2023-120-АР	Архитектурные решения	
ПСК-2023-120-КЖ	Конструкции железобетонные	
ПСК-2023-120-Э0	Электрическое освещение (внутреннее)	
ПСК-2023-120-ЭС	Электроснабжение	
ПСК-2023-120-ЭН	Наружное электроснабжение	
ПСК-2023-120-НВК	Наружные сети водоснабжения и канализации	
ПСК-2023-120-ВК	Внутренние системы водоснабжения и канализации	
ПСК-2023-120-0В	Отопление, вентиляция и кондиционирование	
ПСК-2023-120-ПС	Пожарная сигнализация	
ПСК-2023-120-АК	Автоматизация комплекса	
ПСК-2023-120-СКС	Структурированные кабельные сети	
ПСК-2023-120-СКУД	Система контроля и управления доступом	
ПСК-2023-120-СОТ	Система охранного телевидения	
ПСК-2023-120-СОТС	Система охранно-тревожной сигнализации	
ПСК-2023-120-СМ	Смета на строительство объектов капитального строительства	
ПСК-2023-120-ТХ	Технологические решения	
ПСК-2023-120-ЭМ	Электрооборудование	
054-2023-КМ/КМД	Рабочая документация на металлический каркас здания	om_000 "Строи−снаб"

Ведомость ссылочных и прилагаемых документов

Обозначение	Наименование	Примечание
СП 118.13330.2012	Общественные здания и сооружения	
СП 1.13130.2020	Системы противопожарной защиты. Эвакуационные пути и выходы.	
СП 2.13130.2020	Системы противопожарной защиты. Обеспечение огнестойкости объектов защиты	
СП 4.13130.2013	Системы противопожарной защиты. Ограничение распространения пожара на объектах защиты. Требования к объемно-планировочным и конструктивным решениям (с Изменениями N 1-4)	
ГОСТ 23747-2015	Блоки дверные из алюминиевых сплавов. Технические условия (с Поправками, с Изменением N 1)	
ГОСТ 31173-2016	Блоки дверные стальные. Технические условия (с Поправкой)	
ΓΟCT 21519-2022	Блоки оконные из алюминиевых профилей. Технические условия (с Поправкой)	
ГОСТ 30673-2013	Профили поливинилхлоридные для оконных и дверных блоков. Технические условия	
ГОСТ 25772-2021	Ограждения металлические лестниц, балконов, крыш, лестничных маршей и площадок. Общие технические условия (с Поправками)	
СанПиН 1.2.3685-21	Гигиенические нормативы и требования к обеспечению безопасности и (или) безвредности для человека факторов среды обитания	

						ПСК-2023-120)-AP		
					2023	Пункт проката инвентаря, расположенный на территории 000 «Санаторий Танай» в с. Журавлево, Промышленновского			
Изм.	Кол.уч.	Nucm	№док.	Пудп	Дата	' '			
Разраб.		Демакова Д.М.		1	12.23		Стадия	Лист	Листов
				Ú		Пункт проката инвентаря	P	2	
Прове		Пуляев		Tys	12.23				
ГИП		Рудковс	удковский Д.И. Пург		12.23	Общие данные (окончание)	ООО "ПСК "ПрофСтрой		офСтрой''
Нормок	онтроль	Мороз	ი ზ	Afr	12.23				

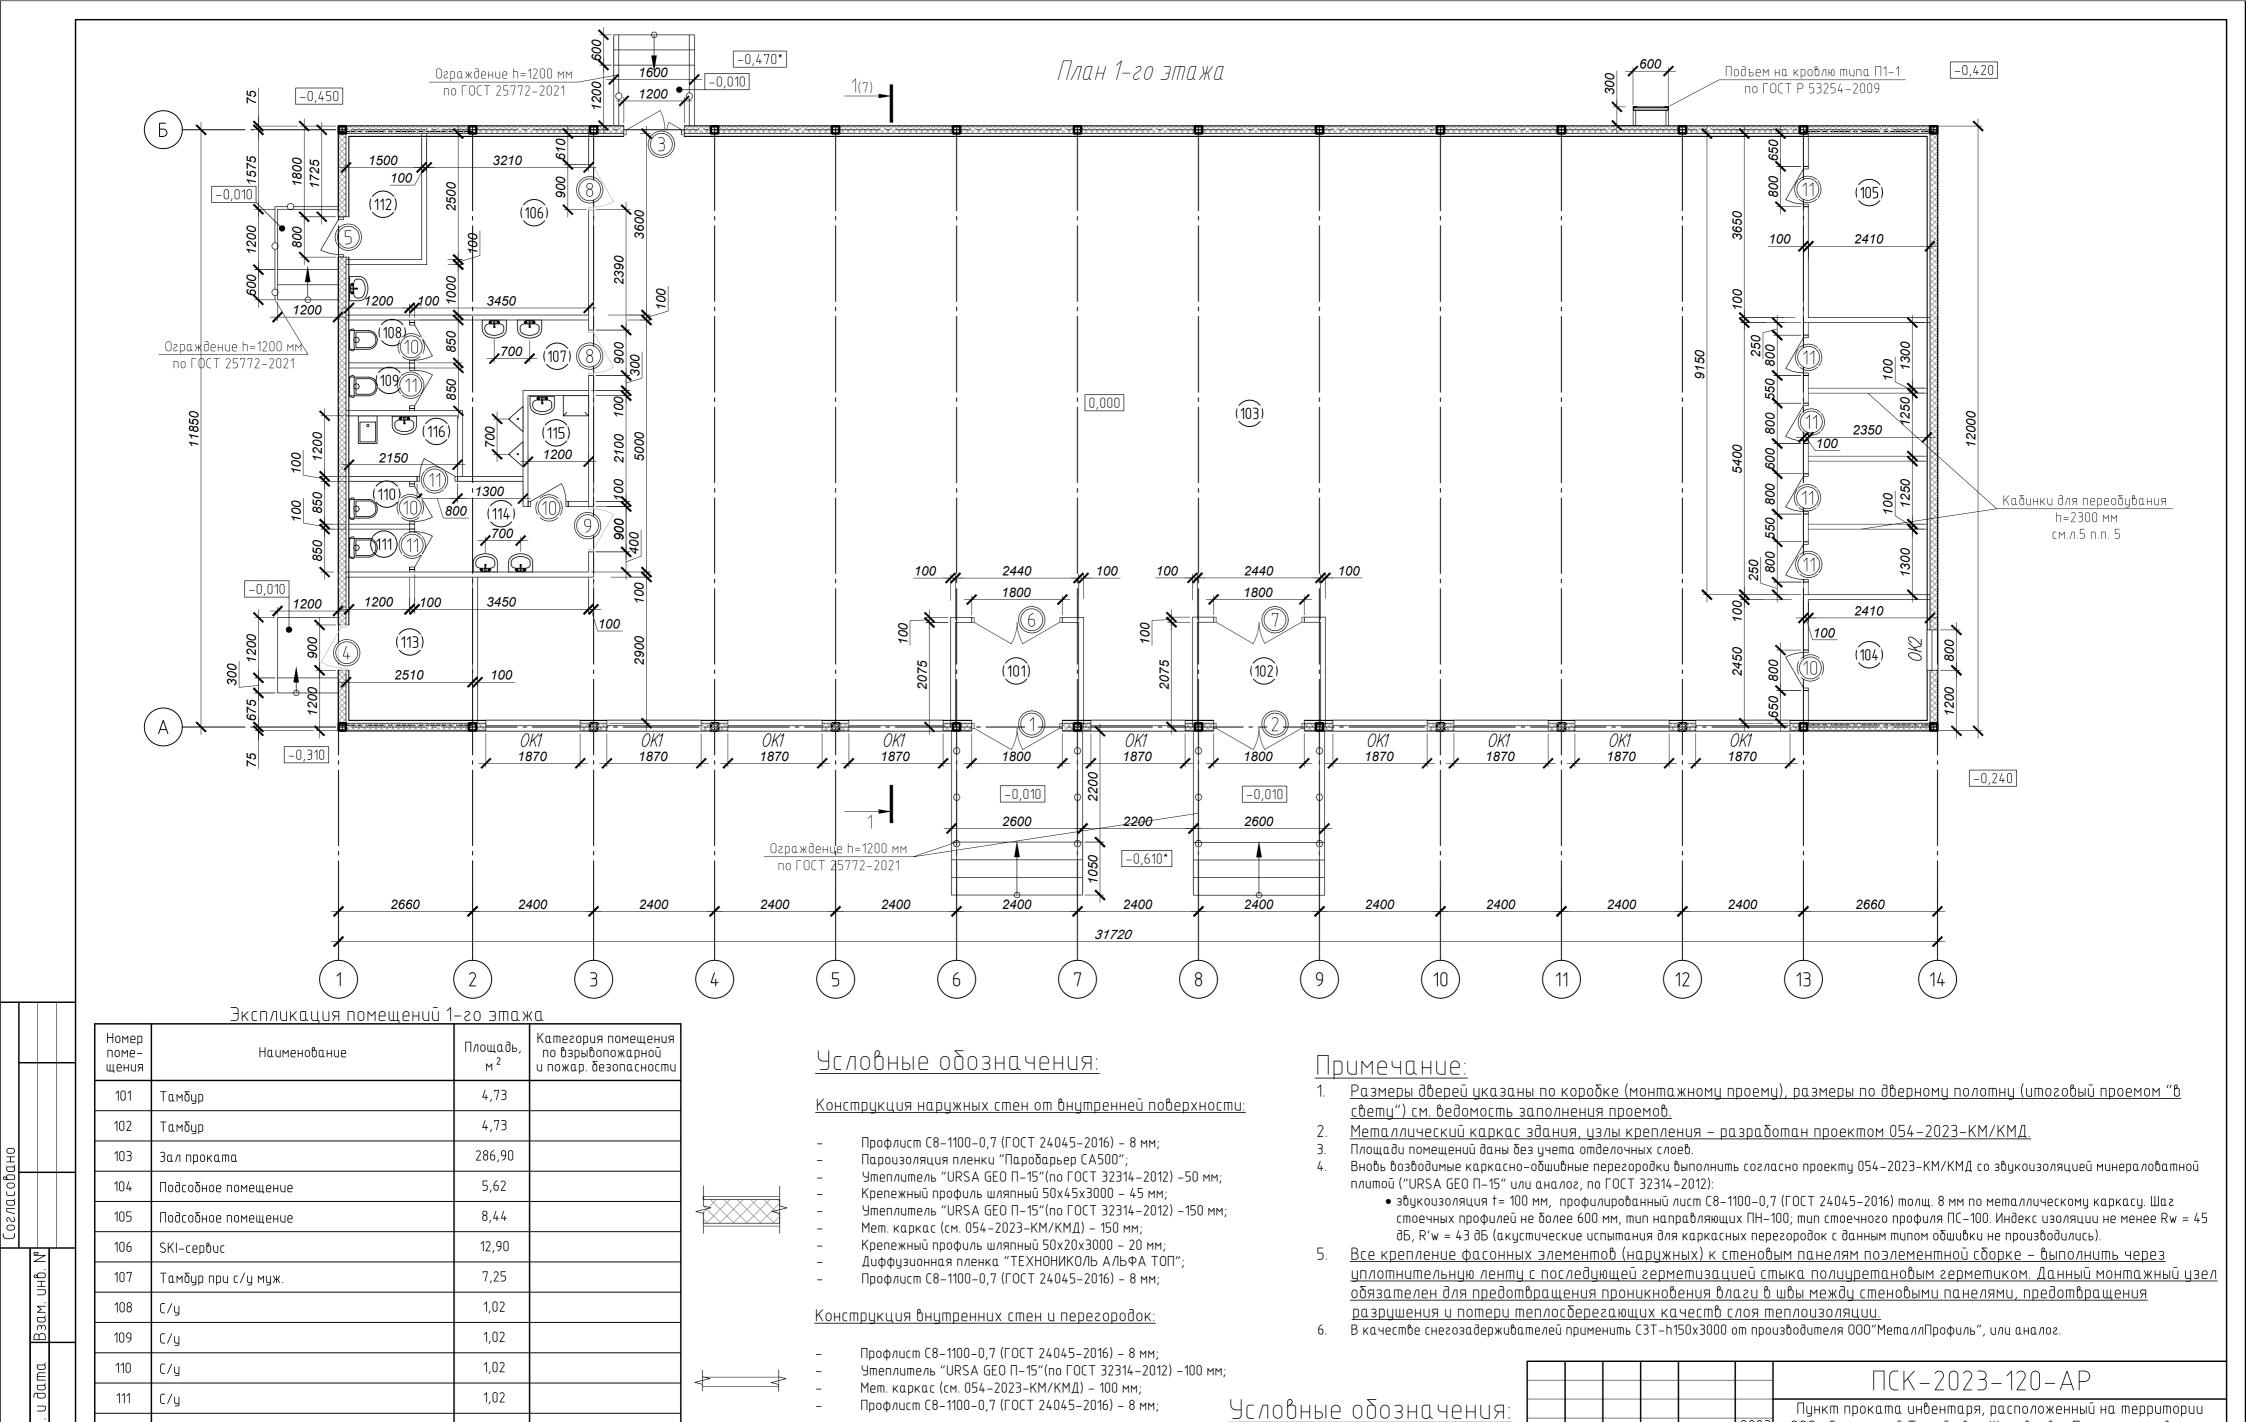

3,51

6,96

5,56

2,52

2,58

112

113

114

115

116

Электрощитовая

Водомерный узел

П.У.И.

Тамбур при с/у жен.

Ком. личной гигиены женщин

В4

Колонны:

- Ограждения крылец;

- Mem. cmoūкu (см. 054-2023-КМ/КМД);

 \oplus

 \bigcirc

Формат А2

Р

тадия Лист Листов

ООО "ПСК "ПрофСтрой"

000 «Санаторий Танай» в с. Журавлево, Промышленновского

района, Кемеровской области

Пункт проката инвентаря

План 1-го этажа

Изм. Кол.уч. Лист Модок. Подп.

1

Рудковский Д.И. / Сург 12.23 Морозов Ум 12.23

12.23

Разраб. Демакова Д.М.

Проверил Пуляев Е.В.


Нормоконтроль Морозов

Номер помещения;

Тип дверного блока по проекту;

Тип оконного блока по проекту;

(1)

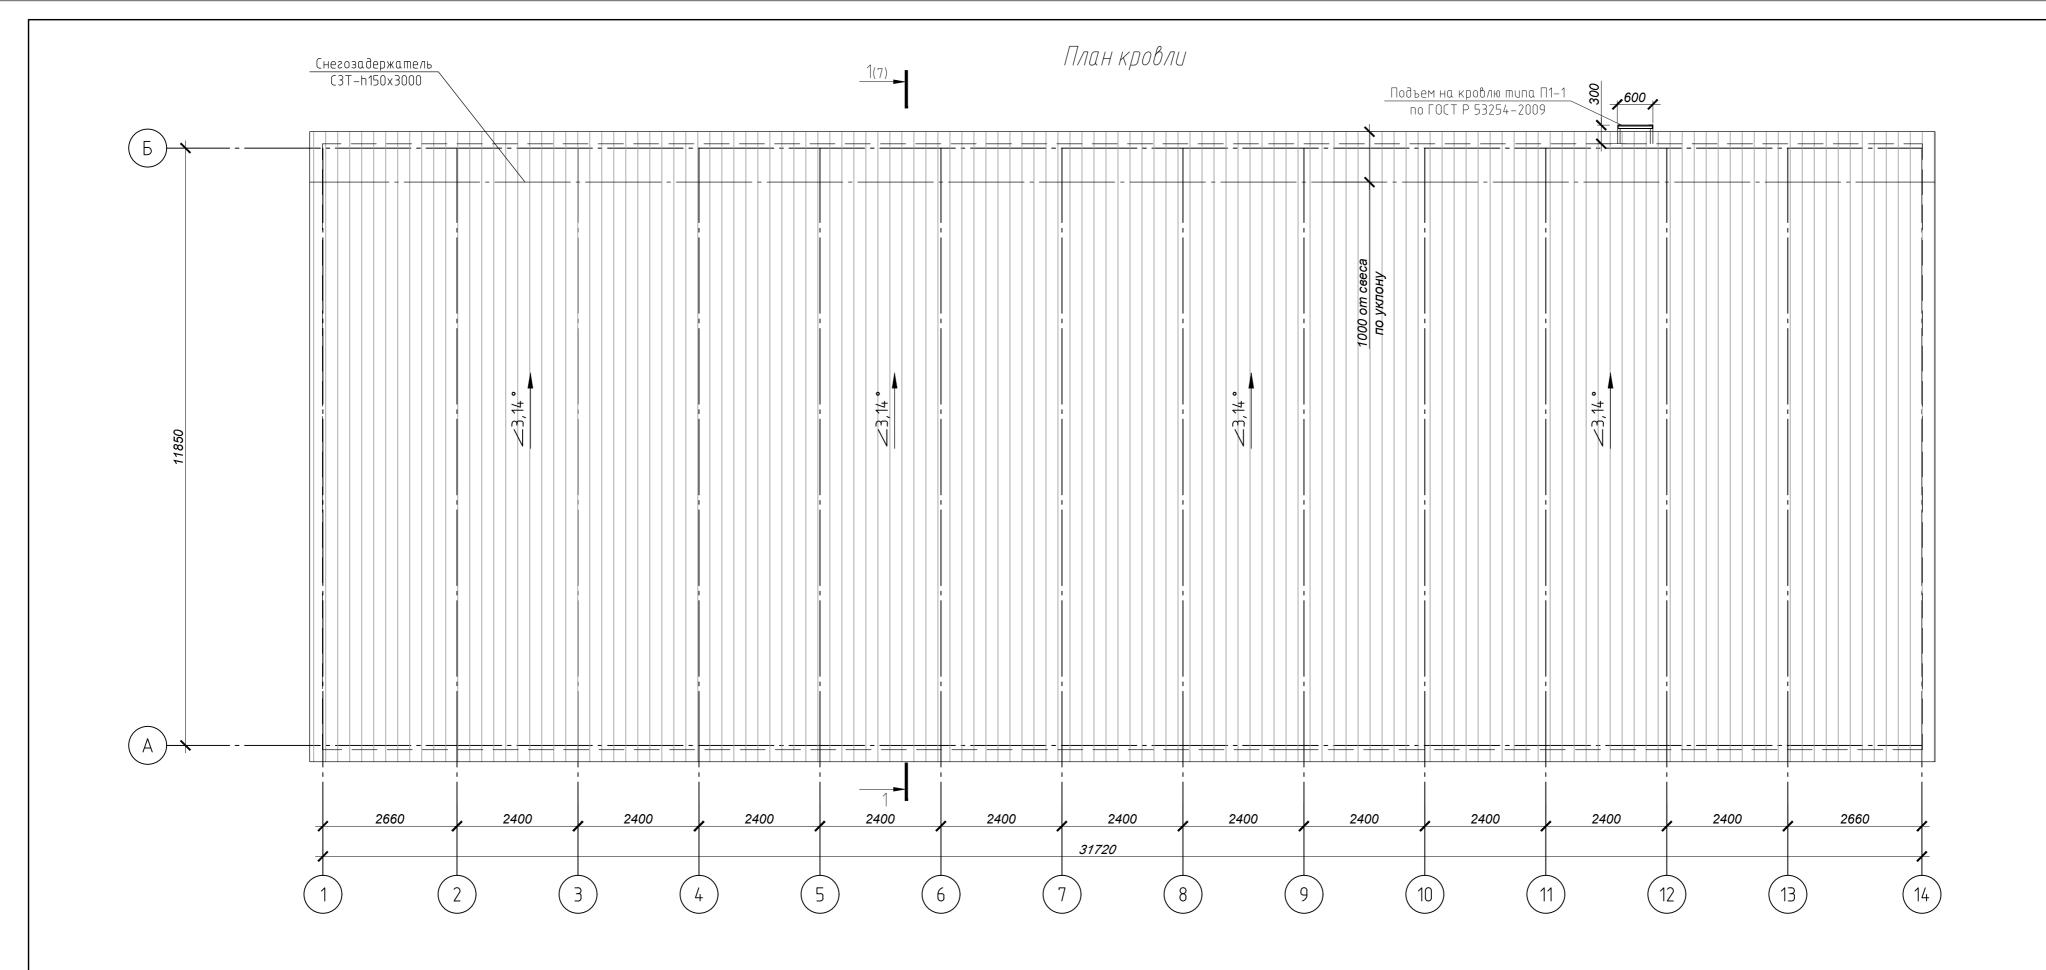

Условные обозначения:

– профилированный лист HC35-1000-0,7;

——- — - снегозадержатель;


Общие указания по выполнению кровли:


- 1. Покрытие кровли представляет собой многослойную конструкцию, состоящую из наружной и внутренней обшивок, и среднего теплоизоляционного слоя толщ. 250 мм (ГОСТ 32314-2012 МВ p=15 кг/м³, толщ. 250 мм типа "URSA GEO M-15").
- 2. Наружная обшивка выполняется из профилированного листа марки НСЗ5-1000-0.7 (ГОСТ 24045-2016). Профлист крепить к обрешётке самонарезающими винтами в каждую верхнюю волну на крайних и через волну на промежуточных, шурупом 6х70* с уплотнительной шайбой ЭПДМ 6.
- 3. Нижний профилированный лист выполнен из листа марки C21—1100—0.7 (ГОСТ 24045—2016). Профлист крепить к прогонам самонарезающими винтами GT12 5.5x35, шаг через 2 волны.
- 4. Профилированные листы укладывать широкими гофрами вниз.
- 5. Между собой профлист в продольном направлении и фасонные элементы в поперечном направлении соединяются комбинированными заклепками ЗК 4.8х12 с шагом 300 мм.
- 6. Стыки фасонных элементов и нащельников по кровле необходимо выполнять с перехлестом. Величина перехлеста не менее 100 мм. В
- 7. Все материалы, применяемые в проекте, должны соответствовать требованиям нормативных докиментов
- 8. В качестве снегозадерживателей применить СЗТ-h150x3000 от производителя 000"МеталлПрофиль", или
- 9. Фасонные элементы выполнить из оцинкованной стали марки ст3кп по ГОСТ 14918—2020 толщ. 0.8 мм, цветовое решение согласовать с заказчиком.
- 10. Монтаж всех фасонных элементов выполнить через уплотнительную ленту с последующей герметизацией стыка полиуретановым герметиком.

Примечание:

- 1. <u>Металлический каркас здания, узлы крепления разработан проектом</u> 054–2023–КМ/КМД.
- 2. Все крепление фасонных элементов (наружных) к стеновым панелям поэлементной сборке выполнить через уплотнительную ленту с последующей герметизацией стыка полиуретановым герметиком. Данный монтажный узел обязателен для предотвращения проникновения влаги в швы между стеновыми панелями, предотвращения разрушения и потери теплосберегающих качеств слоя теплоизоляции.
- 3. В качестве снегозадерживателей применить C3T-h150x3000 от производителя 000"МеталлПрофиль", или аналог.


	מווט עה	unoc.								
						ПСК-2023-120-АР				
					2023	Пункт проката инвентаря, расположенный на территории 000 «Санаторий Танай» в с. Журавлево, Промышленновского пайона Кемеровской области				
Изм.	Кол.уч.	/lucm	№док.	Пудп	Дата	района, Кемеровской области				
Разраб.		Демакова Д.М		A	12.23		Стадия	/lucm	Листов	
						Пункт проката инвентаря	Р	4		
Прове	⊇рил	Пуляев Е.В.		Tyl	12.23					
ГИП		Рудково	:кий Д.И.	/ lyon	12.23	План кровли	000 "I	ІСК "Пр	офСтрой''	
Нормок	онтроль	Мороз	οb	The	12.23					

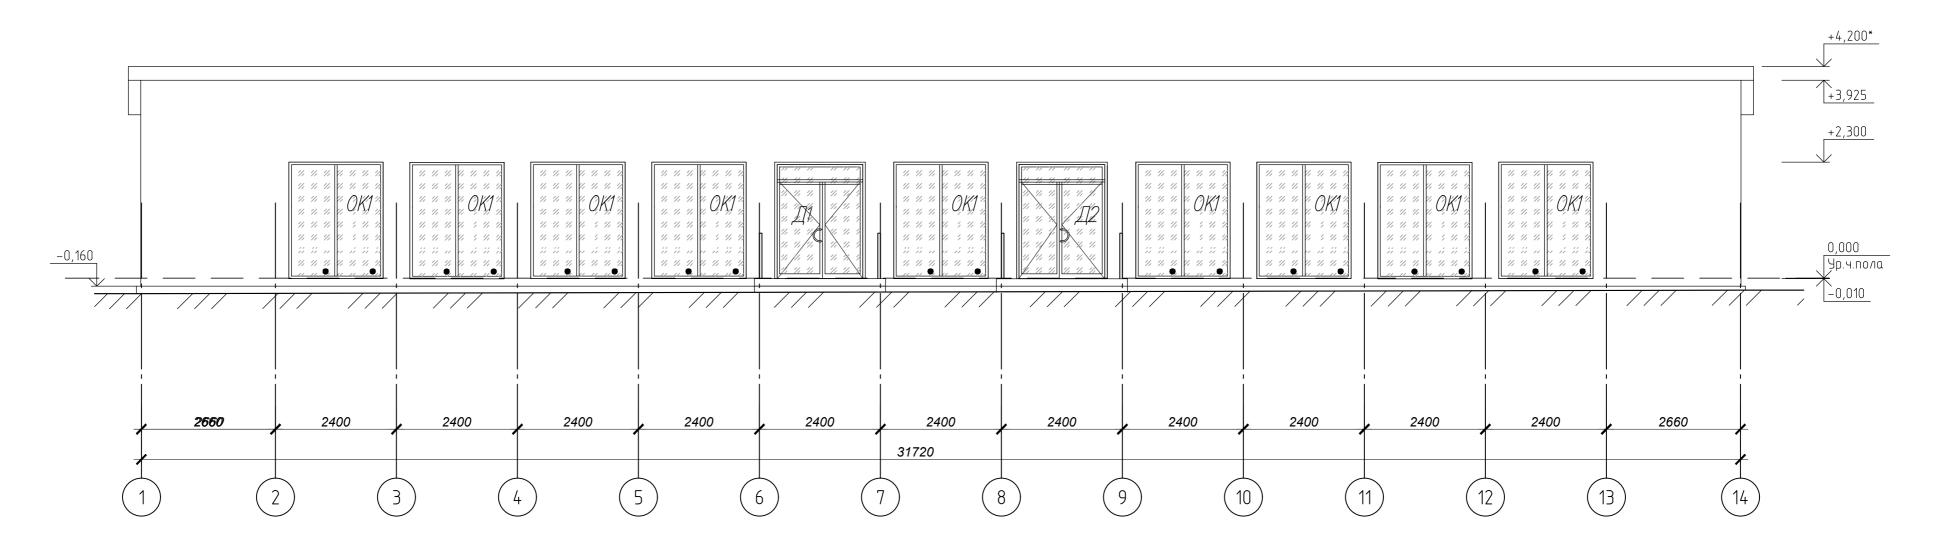


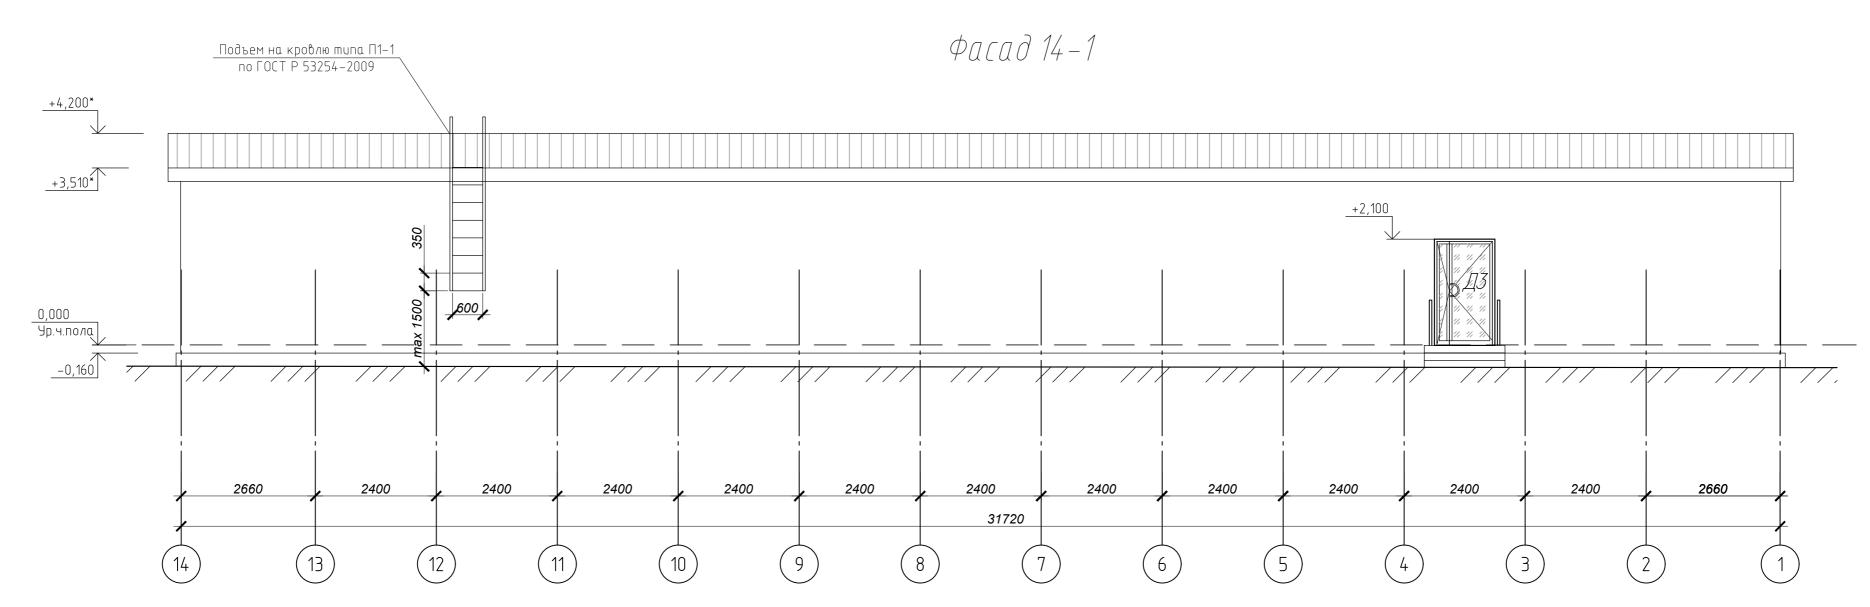

- 1. <u>Размеры дверей указаны по коробке (монтажному проему), размеры по дверному полотну (итоговый проемом "в</u> свету") см. ведомость заполнения проемов.
- 2. Металлический каркас здания, узлы крепления разработан проектом 054-2023-КМ/КМД.
- 3. Площади помещений даны без учета отделочных слоев.
- 4. Вновь возводимые каркасно-обшивные перегородки выполнить согласно проекту 054-2023-КМ/КМД со звукоизоляцией минераловатной плитой ("URSA GEO П-15" или аналог, по ГОСТ 32314-2012):
 - звукоизоляция t = 100 мм, профилированный лист C8-1100-0,7 (ГОСТ 24045-2016) толщ. 8 мм по металлическому каркасу. Шаг стоечных профилей не более 600 мм, тип направляющих ПН-100; тип стоечного профиля ПС-100. Индекс изоляции не менее Rw = 45 дБ, R'w = 43 дБ (акустические испытания для каркасных перегородок с данным типом обшивки не производились).
- 5. Все крепление фасонных элементов (наружных) к стеновым панелям поэлементной сборке выполнить через уплотнительную ленту с последующей герметизацией стыка полиуретановым герметиком. Данный монтажный узел обязателен для предотвращения проникновения влаги в швы между стеновыми панелями, предотвращения разрушения и потери теплосберегающих качеств слоя теплоизоляции.
- 6. В качестве снегозадерживателей применить СЗТ-h150x3000 от производителя 000"МеталлПрофиль", или аналог.


						ПСК-2023-120-АР					
					2023	Пункт проката инвентаря, расположенный на территории 000 «Санаторий Танай» в с. Журавлево, Промышленновского					
M.	Кол.уч.	/lucm	№док.	Пудп.	Дата	района, Кемеровской области					
.3pı	αδ.	Демак	ова Д.М.	1	12.23		Стадия	Лист	Листов		
						Пункт проката инвентаря	P	5			
006	ерил	Пуляе	в Е.В.	Tyl	12.23						
П		Рудков	ский Д.И.	Hypr	12.23	Фасад 1–14. Фасад 14–1	000 "[ІСК "Пр	офСтрой''		
M0K	онтроль	Мороз	306	Shr	12.23						

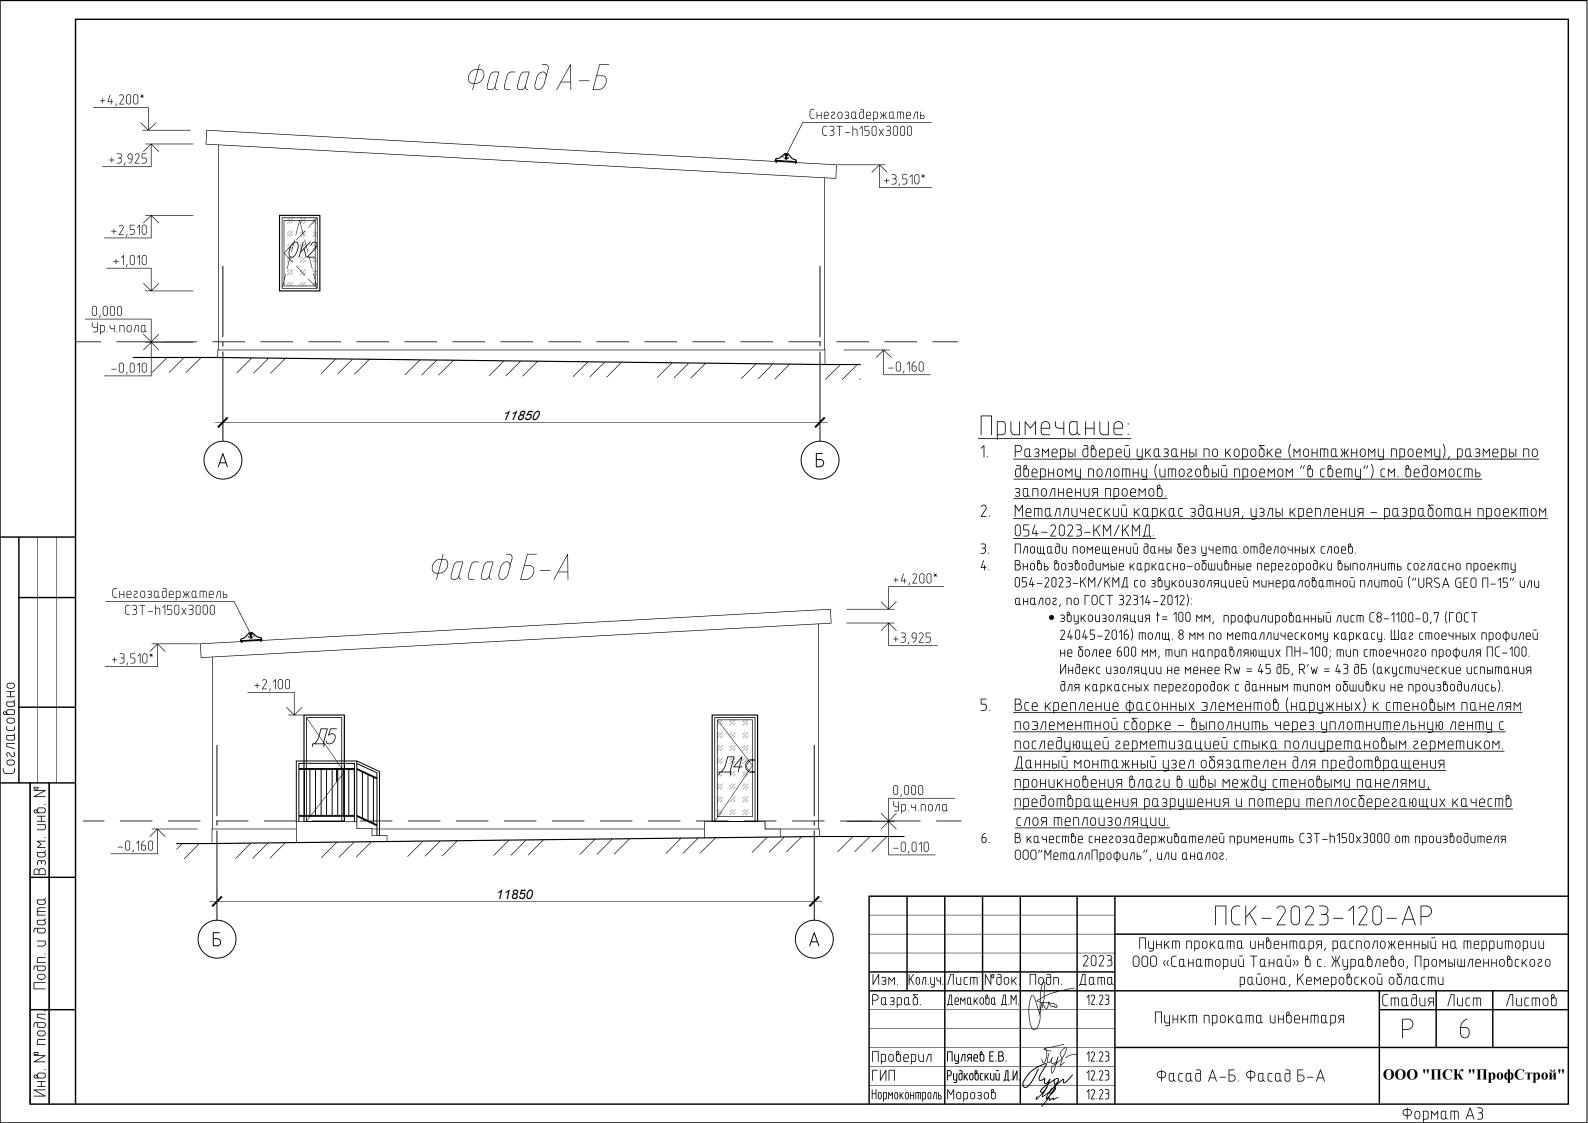

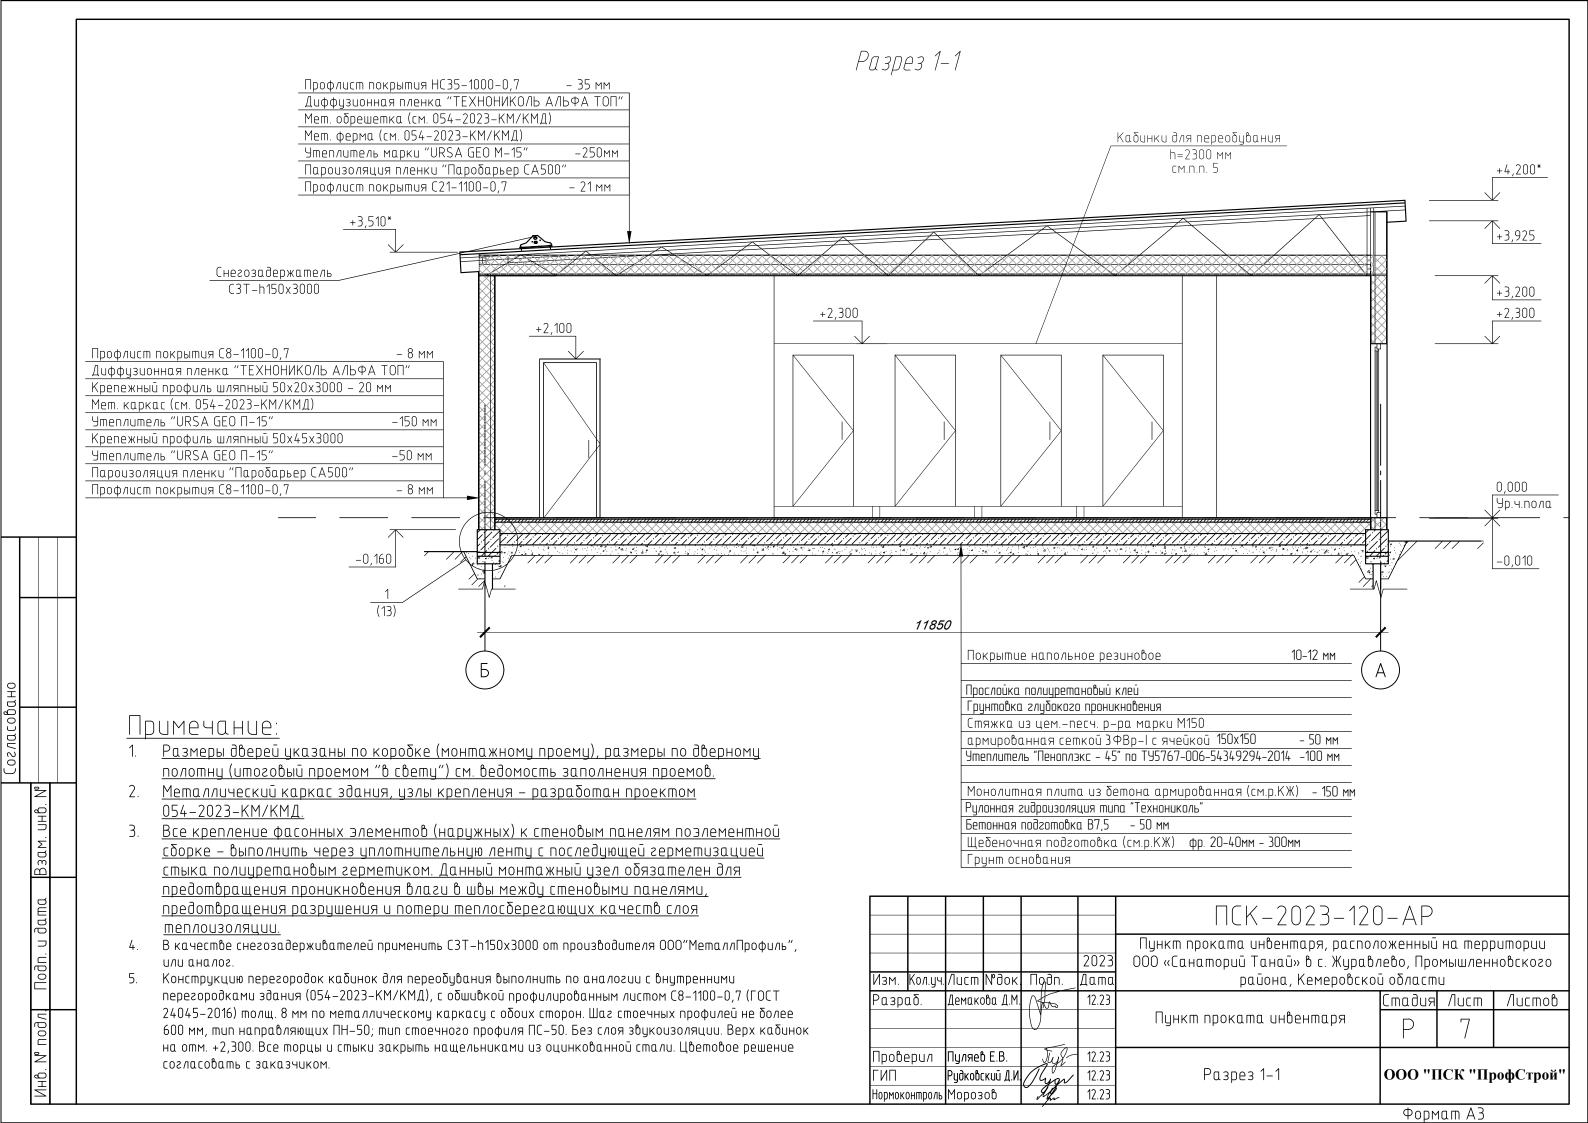

Спецификация заполнения проёмов

Nº n∕n	Обозна чение	Позиция, Обозначение на фасаде	Наимен	ование	Кол-во на этаж 1-й этаж	Всего ед.шт.	Примечание
			Двери на	ружные			
	ΓΟCT 23747-2015	Д1	ДАНОПФДВЛР	1800x2310(h)	1	1	в свету 1600x1950(h), не менее R ₀ ^{np} =0,89 м ² .°C/Вт, см.п.п. 2-4
	ΓΟCΤ 23747-2015	Д2	ДАН О П Ф ДВ Пр P	1800x2310(h)	1	1	в свету 1600х1950(h), не менее R ₀ np=0,89 м².°С/Вт, см.п.п. 2-4
	ΓΟCΤ 23747-2015	Д3	ДАН О П ДВ Пр Р	1200x2110(h)	1	1	в свету 1100×1950(h), не менее R ₀ np=0,89 м ² .°С/Вт, см.п.п. 2-4
	ΓΟCΤ 23747-2015	Д4	ДАН ОПЛР	900x2110(h)	1	1	в свету 800х1950(h), не менее R ₀ np=0,89 м².°С/Вт, см.п.п. 2, 3
	ΓΟCT 31173-2016	Д5	ДСН Оп Прг Л Н	800x2110(h)			в свету 700х1950(h), не менее R ₀ ^{пр} =0,89 м ² .°C/Вт,
		· · ·	Двери вн	утренние	-		•
	ГОСТ 23747-2015	Д6	ДАВ ОПФДВЛР	1800x2300(h)	1	1	в свету 1600x1950(h), см.п.п. 2–4
	ΓΟCT 23747-2015	Д7	ДАВ ОПФДВПрР	1800x2300(h)	1	1	в свету 1600x1950(h), см.п.п. 2-4
	ΓΟCT 23747-2015	Д8	ДАВ Г П Пр P	900x2100(h)	2	2	ზ cвету 800x1950(h)
	ΓΟCT 23747-2015	Д9	ДАВГПЛР	900x2100(h)	1	1	в свету 800х1950(h)
	ΓΟCT 23747-2015	Д10	ΔΑΒ Γ Π Πp P	800x2100(h)	4	4	в свету 700х1950(h)
	ΓΟCT 23747-2015	Д11	ДАВГПЛР	800x2100(h)	8	8	в свету 700х1950(h)
			Оконные бл	оки наружные			
	ΓΟCΤ 21519-2022	OK1	ОА КПЗ СПД (4–10–4	iu-10-4u) 2310-1870	9	9	не менее R ₀ np=0,74 м ² °C/Вт (класс Б1), см.п.п. 8-11
	ΓΟCT 21519-2022	OK2	ОА КПз СПД (4–10–4	4u-10-4u) 1500-800	1	1	He MeHee R _n np=0,74 m².°C/Bm
	ΓΟCT 30673-2013		ПД (A – IV– 5)	20x250x800			(класс Б1)

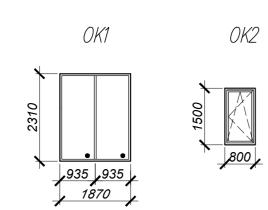

Примечание:

- 1. Размеры дверей на планах указаны по коробке (монтажному проему), размеры по дверному полотну (итоговый проемом "в свету") см. примечания в ведомости заполнения проемов. Перед изготовлением дверных блоков размеры проемов уточнить по месту.
- 2. Прозрачные полотна дверей на входах и в здании, а также прозрачные ограждения и перегородки следует выполнять из ударостойкого безопасного стекла для строительства. На прозрачных полотнах дверей и ограждениях (перегородках) следует предусматривать яркую контрастную маркировку в форме прямоугольника высотой не менее 0,1 м и шириной не менее 0,2 м или в форме круга диаметром от 0,1 до 0,2 м. Расположение контрастной маркировки предусматривается на двух уровнях: 0,9-1,0 м и 1,3-1,4 м
- 3. <u>Дверные полотна выполнить с уплотнением в притворах и с доводчиками.</u>
- 4. Сторону расположения большей створки двухстворчатых дверей выполнить согласно обозначению дверных полотен на поэтажных планах и маркировке. Ширина большей створки должна быть не менее 900 мм.
- 5. Перед оформлением заказа внутренних и наружных дверей, размеры выполненных дверных проемов уточнить. Указать: вариант конструктивного решения с указанием заполнения дверного полотна, тип и марку дверных приборов, класс замка.
- 6. <u>Цветовое решение и вид заполнения дверного полотна (глухое, комбинированное, остекленное), в некатегорируемых помещениях, согласовать с заказчиком.</u>
- 7. Перед изготовлением оконных блоков размеры проёмов уточнить по месту.
- Для ОК−1:
- НЕДОПУСТИМО применение неупрочненного стекла (имеющего коэффициент поглощения солнечного излучения более 0,45 или коэффициент поглощения света более 0,25), см. 6.1.12 СП 426.1325800.2020;
- солнцезащитных устройств и (или) вентилирования остекления;
 —в соответствии с требованиями СанПиН 1.2.3685—21 по методикам СП 367.1325800 и СП 370.1325800 должны быть предусмотрены средства солнцезащиты, уменьшающие действие прямой солнечной радиации в теплый период года. Для выполнения этих требований можно использовать в остеклении солнцезащитные стекла по ГОСТ 33017, ГОСТ 33086 или стекла с многофункциональным покрытием (см. 5.4.3 СП
- 426.1325800.2020);

 Для защитных экранов в наружных слоях заполнения СПК следует применять закаленное, термоупрочненное или многослойное стекло, не допускающее травмирование людей, находящихся как внутри помещений, так и снаружи, от поражения осколками стекол в случае разрушения светопрозрачных конструкций (см. 5.4.11 СП 426.1325800.2020);
- При проектировании СПК следует предусмотреть систему для отвода конденсационной влаги и вентиляцию фальцев стоек и ригелей (см. 5.4.13 СП 426.1325800.2020).
- 9. Для выполнения требований к сопротивлению теплопередаче рекомендуется использовать энергосберегающие стеклопакеты по ГОСТ 24866, в которых применены стекла с твердым низкоэмиссионным покрытием по ГОСТ 30733, стекла с мягким низкоэмиссионным покрытием по ГОСТ 31364 или стекла с многофункциональным покрытием с заполнением межстекольного пространства воздухом или инертными газами, а также применение дистанционной рамки с терморазрывом в зависимости от требований к сопротивлению теплопередаче СПК и условий эксплиатации.
- 10. При использовании в остеклении стеклопакетов по ГОСТ 24866 рекомендуется стекла с мягкими покрытиями по ГОСТ 31364, ГОСТ 33086, стекло с многофункциональным покрытием по нормативным документам производителя следует устанавливать покрытием внутрь стеклопакета
- 11. Светопрозрачные и стеклянные ограждения в здании должны быть выполнены из не разрушающегося при растрескивании остекления.

						ПСК-2023-120-АР				
					2023	Пункт проката инвентаря, расположенный на территории 000 «Санаторий Танай» в с. Журавлево, Промышленновског				
Изм.	Кол.уч.	/lucm	№док.	Пудп	Дата	района, Кемеровской области				
Разр	αδ.	Демакова Д.М.		1	12.23		Стадия	/lucm	Листов	
				Ų _		Пункт проката инвентаря	Р	8		
Пров	Проверил		Пуляев Е.В.		12.23	Спецификация заполнения				
ГИП	ГИП		кий Д.И.	Hygr	12.23	проемов	l" 000	ІСК "Пр	офСтрой	
Нормок	Нормоконтроль Морозов		ob	Afr	12.23	проетов				

			Экспликация поло	nh	Ugua ao
	Номер помещения	Tun no/1a	Схема пола или тип пола по серии	Данные элементов пола (наименование, толщина, основание и др.), мм	<i>На ча ло</i> Площадь, м ²
-		110/10	1- <i>ū этаж</i>	. , ,	11
	103;	1	0,000	- Покрытие напольное резиновое по ГОСТ Р 58725-2019 — 10-12 мм; - прослойка полиуретановый клей - грунтовка глубокого проникновения; - стяжка из цемпесч. р-ра марки М150 армированная сеткой 3ФВр-I с ячейкой 150х150 — 50 мм; - Экструзионный пенополистирол "Пеноплэкс-45" по ТУ5767-006-54349294-2014 100 мм; - монолитая ж/б плита из бетона армированная (см.р.КР) – 150 мм - Рулонная гидроизоляция типа "Технониколь" - Бетонная подготовка В7,5 — 50мм - Щебеночная подготовка (см.р.КР) фр. 20-40мм 300 мм; - Грунт основания;	286,90 Пок-ли пож. опасности не более: В2, Д2, Т2, РП1
	101; 102;	2	0,000	- Покрытие напольное резиновое по ГОСТ Р 58725-2019 — 10-12 мм; - прослойка полиуретановый клей - грунтовка глубокого проникновения; - стяжка из цемпесч. р-ра марки М150 армированная сеткой ЗФВр-I с ячейкой 150х150 — 50 мм; - Экструзионный пенополистирол "Пеноплэкс-45" по ТУ5767-006-54349294-2014 100 мм; - монолитная ж/б плита из бетона армированная (см.р.КР) - 150 мм - Рулонная гидроизоляция типа "Технониколь" - Бетонная подготовка В7,5 — 50мм - Щебеночная подготовка (см.р.КР) фр. 20-40мм 300 мм; - Грунт основания;	9,46
 	107 – 111; 114 – 116;	3	120 000,000	- Керамогранитная плитка с нескользящей поверхностью на клеящей смеси — 20 мм; — стяжка из цем.—песч. p—ра марки М150 армированная сеткой 3ФВp—I с ячейкой 150х150 — 50 мм; — Экструзионный пенополистирол "Пеноплэкс—45" по ТУ5767—006—54349294—2014 100 мм; — монолитная ж/б плита из бетона армированная (см.p.KP) — 150 мм — Рулонная гидроизоляция типа "Технониколь" — Бетонная подготовка В7,5 — 50мм — Щебеночная подготовка (см.p.KP) фр. 20—40мм 300 мм; — Грунт основания;	21,99

- 1. <u>Цветовое решение и вид отделки, с учетом указанных пожарных требований, согласовать с закзчиком</u>.
- 2. Объемы материалов даны без запаса.
- 3. Заложить 5% на нахлест арматурных сеток.
- Окончательный вариант покрытия в пом. № 101-103, с учетом требования пожарной безопасности, согласовать с заказчиком.

						ПСК-2023-120-АР				
					2023	Пункт проката инвентаря, расположенный на территории 000 «Санаторий Танай» в с. Журавлево, Промышленновского				
Изм.	Кол.уч.	Nucm	№док.	Падп. /	Дата	района, Кемеровской области				
Разраб.		Демакова Д.М		1	12.23		Стадия	Лист	Листов	
	г азраб.					Пункт проката инвентаря	P	9		
Проверил		Пуляев Е.В.		Tyl	12.23	Экспликация полов	<u> </u>			
ГИП		Рудково	Рудковский Д.И.//Сург		12.23	Остинака полов		ООО "ПСК "ПрофСтрой"		
Нормок	Нормоконтроль		- 10 yy		12.23	(114 14/10)				

		Экспликация поло	ob	Окончание
Номер помещения	Tun no/ia	Схема пола или тип пола по серии	Данные элементов пола (наименование, толщина, основание и др.), мм	Площадь, м²
104 – 106;	4	0,000	- Линолеум на клеящей мастике по ГОСТ 18108-2016 - 5 мм; - самовыравнивающийся пол - 5 мм; - стяжка из цемпесч. p-ра марки М150 армированная сеткой ЗФВр-I с ячейкой 150х150 - 50 мм; - Экструзионный пенополистирол "Пеноплэкс-45" по ТУ5767-006-54349294-2014 100 мм; - монолитная ж/б плита из бетона армированная (см.р.КР) - 150 мм - Рулонная гидроизоляция типа "Технониколь" - Бетонная подготовка В7,5 - 50мм - Щебеночная подготовка (см.р.КР) фр. 20-40мм 300 мм; - Грунт основания;	
112;	5	0,000	- Линолеум антистатический на клеящей мастике - 5 мм; - самовыравнивающийся пол - 5 мм; - стяжка из цем.—песч. p—ра марки М150 армированная сеткой ЗФВр—I с ячейкой 150х150 - 50 мм; - Экструзионный пенополистирол "Пеноплэкс—45" по ТУ5767—006—54349294—2014 100 мм; - монолитная ж/б плита из бетона армированная (см.р.КР) — 150 мм - Рулонная гидроизоляция типа "Технониколь" - Бетонная подготовка В7,5 — 50мм - Щебеночная подготовка (см.р.КР) фр. 20—40мм 300 мм; - Грунт основания;	
113;	6	0,000	- легкобетонное с латексцементным покрытием — 5 мм; - грунтовка в 2 слоя; - стяжка из цемпесч. р-ра марки М150 армированная сеткой 3ФВр-I с ячейкой 150х150 — 50 мм; - Экструзионный пенополистирол "Пеноплэкс-45" по ТУ5767-006-54349294-2014 100 мм; - монолитная ж/в плита из бетона армированная (см.р.КР) — 150 мм - Рулонная гидроизоляция типа "Технониколь" - Бетонная подготовка В7,5 — 50мм - Щебеночная подготовка (см.р.КР) фр. 20-40мм 300 мм; - Грунт основания;	6,96

- 1. <u>Цветовое решение и вид отделки, с учетом указанных пожарных требований, согласовать с закзчиком</u>.
- 2. Объемы материалов даны без запаса.
- 3. Заложить 5% на нахлест арматурных сеток.

						ПСК-2023-120-АР						
Изм.	Кол.цч.	Лист	№док.	Подп.	2023 Дата	Пункт проката инвентаря, расположенный на территории 000 «Санаторий Танай» в с. Журавлево, Промышленновского района, Кемеровской области						
Разр			р ова Д.М.		12.23	Пункт проката инвентаря	Стадия		Листов			
Проверил ГИП Нормоконтроль		Пуляев Е.В. Рудковский Д.И. Морозов		Typ Hygr The	12.23 12.23 12.23	Экспликация полов (окончание)	ООО "ПСК "ПрофСт		оофСтрой"			

Ведомость отделки помещений

Начало

	Вид отделки элементов интерьеров						
	Потолок	Пло- щадь	Стены или перегородки	Пло- щадь	Низ стен или перегородок (панель)	Пло- щадь	Примечание
			1-й этаж				
103;			_	_		_	Без отделки
							Пок-ли пож. опасности не более: Г1, В1, Д2, Т2
101; 102; 104 – 113;				_		_	Без отделки

Примечание:

- 1. Внутренней отделкой здания является обшивка каркасных стен и перегородок из профилированного листа С8-1100-0,7 (ГОСТ 24045-2016) толщ. 8 мм. Цветовое решение согласовать с заказчиком.
- 2. Конструкцию перегородок кабинок для переобувания выполнить по аналогии с внутренними перегородками здания (054–2023–КМ/КМД), с обшивкой профилированным листом С8–1100–0,7 (ГОСТ 24045–2016) толщ. 8 мм по металлическому каркасу с обоих сторон. Шаг стоечных профилей не более 600 мм, тип направляющих ПН–50; тип стоечного профиля ПС–50. Без слоя звукоизоляции. Верх кабинок на отм. +2,300. Все торцы и стыки закрыть нащельниками из оцинкованной стали. Цветовое решение согласовать с заказчиком.

						ПСК-2023-120-АР					
Изм.	Колпч	Лист	№док.	Подп.	2023 Дата	Пункт проката инвентаря, расположенный на территори 000 «Санаторий Танай» в с. Журавлево, Промышленновской района, Кемеровской области					
		Демакова Д.М			12.23		Стадия		Листов		
				<u> </u>		Пункт проката инвентаря	P	11			
		Пуляев Е.В. Ту		Tyl	12.23						
ГИП		Рудковский Д.И.		Olygo	12.23	Ведомость отделки помещений ООО "ПСК "Пр		офСтрой''			
Нормоконтроль		1 10 11 1		12.23							

7оз.	Обозначение	Наименование	Ед. изм.	Кол-во	Μαςςα	Примечание
<u> </u>		Крыльцо главного входа (в о	ях 6 [.]	-7 u A)		
	ΓΟCT 25772-2021	ОГМн H=1200 мм	M.N.	2,30		С учетом завершающих частей поручней
	ΓΟCT 25772-2021	0ГПн Н=1200 мм	M.N.	4,40		
	Торговая сеть	покрытие напольное резиновое	M ²	10,01		
		Крыльцо главного входа (в о	ях 8	-9 u A)		
	ΓΟCT 25772-2021	ОГМн H=1200 мм	M.N.	2,30		С учетом завершающих частей поручней
	ΓΟCT 25772-2021	0ГПн Н=1200 мм	М.П.	4,40		
	Торговая сеть	покрытие напольное резиновое	M ²	10,01		
		Крыльцо входа (в осях 3	-4 u l	Б)		
	FOCT 25772-2021	0ГМн Н=1200 мм	M.N.	1,52		С учетом завершающих частей поручней
	ΓΟCT 25772-2021	0ГПн Н=1200 мм	M.N.	2,40		
	Торговая сеть	покрытие напольное резиновое	M ²	3,63		
		Крыльцо входа (в осях	1 u Б))		
	ΓΟCT 25772-2021	0ГМн Н=1200 мм	М.П.	0,76		С учетом завершающих частей поручней
	ΓΟCT 25772-2021	0ГПн Н=1200 мм	М.П.	2,40		
	Торговая сеть	покрытие напольное резиновое	M ²	2,70		
•		Крыльцо входа (в осях	1 u A))		
	Торговая сеть	покрытие напольное резиновое	M ²	2,16		

- 1. Несущая способность изделий должна обеспечивать восприятие эксплуатационных нагрузок. Расчет прочностных характеристик ограждений следует выполнять исходя из нормативных значений горизонтальных нагрузок на поручни ограждений в соответствии с требованиями нормативных документов. Расчет должен быть предоставлен фирмой-изготовителем.
- 2. <u>Вариант ограждения по заполнению (экранное, решётчатое, комбинированное) согласовать с заказчиком</u>. Экранное светопрозрачное заполнение ограждения следует изготовлять из многослойного стекла по ГОСТ 30826 (безопасного в эксплуатации, ударостойкого) либо закаленного стекла по ГОСТ 30698. В конструкции решетчатых и комбинированных ограждений следует применять горизонтальный или наклонный промежуточный элемент. Расстояние в свету между поручнем и горизонтальным (наклонным) промежуточным элементом ограждения, а также между горизонтальным (наклонным) промежуточным элементом ограждения и боковым каркасным элементом лестницы не должно быть более 500 мм (см. рисунок 1, ГОСТ 25772—2021).
- 3. Окончательный вариант покрытия крылец согласовать с заказчиком.
- 4. Объемы материалов даны без запаса.

						ПСК-2023-120)-AP				
					2023	Пункт проката инвентаря, распол 000 «Санаторий Танай» в с. Журавл					
Изм.	Кол.уч.	Nucm	Лист №док Подп. Дата района, Кемеровск					οῦ οδλαςπυ			
Разраб.		Демакова Д.М		1	12.23		Стадия	Лист	Листов		
						Пункт проката инвентаря	Р	12			
Проверил		Пуляев Е.В.		Tyl	12.23	Спецификация элементов					
ГИП		Рудковский Д.И. Пург		12.23	ограждений и материалов	ООО "ПСК "ПрофСтро					
Нормоконтроль				12.23	отделки крылец						

